ООО "Качелька"

Проект благоустройства территории в городе Екатеринбург по адресу: ул. Карла Маркса 36, ул. Мамина Сибиряка 193

Ведомость чертежей

Лист	Наименование	Примечания
0	Титульный лист	
1	Ведомость чертежей	
2	Ситуационный план	
3	Спецификация оборудования	
4	Экспликация покрытий	
5	Сети коммуникаций	
6	Размещение осветительных приборов на территории	
7	Ведомость объемов работ по озеленению	
8	Визуализация	
9		
10		

Изм	Кол үч	Лист	№лок	Подпись	Лата	Проект благоустройства территории в городе Екатеринбург по адресу : ул. Карла Маркса 36				
7,5,11.	resny r	317161	т док	тодттев	дата		Стадия	Лист	Листов	
T.	4/7						ЭП	1		
H.K	онтр									
Проверил						Ведомость чертежей	ООО "Качелька"			
Разра	Разработал		элька							

1. Текущее состояние территории

Территория благоустройства расположен в Октябрьском районе г. Екатеринбурга, в границах улиц Карла Маркса - Мамина Сибиряка – Куйбышева – Луначарского.

Дворовая территория многоквартирных домов по ул. Карла Маркса, 36, ул. Мамина-Сибиряка, 193 не отвечает в полном объеме требованиям Постановления Правительства Российской Федерации от 03.04.2013 № 290 «О минимальном перечне услуг и работ, необходимых для обеспечения надлежащего содержания общего имущества в многоквартирном доме, и порядке их оказания и выполнения».

Асфальтовое покрытие дворового проезда разрушено: имеются глубокие ямы, локальное разрушение покрытия до грунта, просевшие горловины колодцев инженерных систем, разрушен бортовой камень, не соблюдены требования к автомобильным дорогам.

В виду отсутствия обустроенной пешеходно-тропиночной сети охват освещения территории не достаточен для безопасного передвижения по территории. Светильники над входными группами подъездов не обеспечивают требуемый уровень освещения и силу физического износа требуют замены.

На территории отсутствуют элементы детского игрового и спортивного оборудования. Конструкции, установленные более 20 лет назад не безопасны, не соответствуют современным нормам и правилам.

На проектируемой территории отсутствуют элементы детского игрового и иного оборудования, соответствующих действующим международным стандартам безопасности и техническому регламенту Евразийского экономического союза «О безопасности оборудования для детских игровых площадок» (ТР ЕАЭС № 042/2017), принятым Решением Совета Евразийской экономической комиссии от 17.05.2017 № 21. Имеющиеся элементы игрового оборудования имеют срок безремонтной эксплуатации более 20 лет.

Текущее состояние дворовой территории, в том числе расположенных на ней элементов благоустройства и озеленения, не обеспечивает комфортный уровень проживания в многоквартирном доме и требует благоустройства.

2. Концепция развития территории

Концепция развития территории предполагает размещение элементов озеленения и благоустройства с обустройством детских игровых и спортивных площадок с противоударным покрытием, развитие пешеходно - тропиночой сети, расширение проезда для автотранспорта, а также обустройство парковочных карманов. В основу проекта положены предложения собственников помещений, а также требования действующих стандартов безопасности.

Проектом благоустройства предполагается решить остро стоящие вопросы, волнующие жителей, а именно: обеспечение детских игровых и спортивных площадок с безопасным и современным оборудованием; создание тротуаров и пешеходных дорожек в местах транзитных маршрутов жителей; урегулирование парковки личных автотранспортных средств; модернизированные места накопления твердых коммунальных отходов; омоложение зеленых насаждений территории, а также обеспечить минимальные требования к дворовой территории, установленные законодательством РФ.

Ровное асфальтовое покрытие дворового проезда позволит безопасно передвигаться как автотранспортным средствам, так и пешеходам. Площадь освещенности дворовой территории составит 93% и обеспечит освещение вновь обустроенных зон отдыха, дворового проезда и парковочных карманов, а также пешеходного маршрута вдоль фасада многоквартирных домов. Методом понижения бортового камня в местах сходов (подъемов) с тротуара будет обеспечена возможность самостоятельного беспрепятственного передвижения по территории маломобильных групп населения, а также доступ к местам игр и отдыха.

На месте уничтоженного газона и существующих элементов благоустройства появится:

- площадки для игр, занятия спортом, отдыха взрослых с резиновым покрытием. На них будет установлено сертифицированное, безопасное детское игровое и спортивное оборудование, а также элементы городской мебели. Соблюдение требований зон безопасности исключит возможность травмирования при одновременно использовании рядом стоящего оборудования;
 - развитая пешеходно-тропиночная сеть с современным покрытием.

Посадка деревьев и кустарников, созданная живая изгородь позволит создать визуальное разграничение территории и создать зоны для отдыха жителей всех возрастов. Цветники и клумбы, разбитые вдоль пешеходнотропиночной сети и по периметру устраиваемых площадок, поспособствуют появлению ярких красок и будут поднимать настроение всем жителям дома.

Также при разработке проекта учтено расположение объектов инженерной инфраструктуры. Размещаемые площадки для игр и занятий спортом будут находится за пределами охранных зон инженерных сетей. В случае коммунальной аварии и необходимости проведения земляных работ обустроенные площадки и установленное оборудование не подвергнется демонтажу или порче.

3. План мероприятий по обеспечению доступа маломобильных групп населения

СП 59.13330.2012 актуализированная редакция СНиП 35-01-2001 «Доступность зданий и сооружений для маломобильных групп населения»

СП 136.13330.2012 «Здания и сооружения. Общие положения проектирования с учетом доступности для маломобильных групп населения»

По определениям из вышеперечисленных норм:

*Инвалид — человек, имеющий нарушения здоровья со стойким расстройством функций организма, в том числе с поражением опорно-двигательного аппарата, недостатками зрения и дефектами слуха, приводящими к ограничению жизнедеятельности и вызывающими необходимость его социальной защиты.

**Маломобильные группы населения — люди, испытывающие затруднения при самостоятельном передвижении, получении услуги, необходимой информации или при ориентировании в пространстве. К маломобильным группам населения отнесены: инвалиды, люди с временным нарушением здоровья, беременные женщины, люди старших возрастов, люди с детскими колясками и т.п

Проектными решениями предусмотрена возможность беспрепятственного передвижения по территории и свободного входа в здание инвалидов и маломобильных групп населения.

Проектными решениями предусмотрены следующие мероприятия для обеспечения доступности и безопасности инвалидов и маломобильных групп населения при движении по прилегающей территории:

разделены пешеходные и транспортные потоки на проектируемом участке;

обеспечены удобные пути движения по функциональным зонам и площадкам участка, а также к входам в здание;

продольный уклон на пути движения маломобильных групп населения не превышает 5%, а поперечный - 2%;

превышение бортового камня в местах пересечения пешеходных тротуаров с проезжей частью предусмотрено не более 0,015 м;


пешеходные дорожки и тротуары исключают наличие лестниц и ступеней препятствующих свободному передвижению инвалидов и маломобильных групп населения.


высота бордюров по краям пешеходных путей на участке принята не менее 0,05м;

Вся территория проектируемого объекта обеспечивается искусственным электрическим освещением, что также определяет беспрепятственную ориентацию в темное время суток.

Озеленение территории решено с учетом исключения возможности перекрытия зелеными насаждениями обзора для оценки ситуации на пересечении проезжей части и тротуара на путях следования. Кроме того, проектом исключены элементы фито дизайна, создающие иллюзию падающих растений, затененность проходов и проездов, а также выступающих крон, стволов и корней на путях движения.

Все размеры тротуаров, площадок предусмотрены с учетом проезда кресел-колясок, имеющими следующие габаритные размеры: ширина - 0,9 м, длина - 1,25 м, диаметр вращения - 1,40 м.

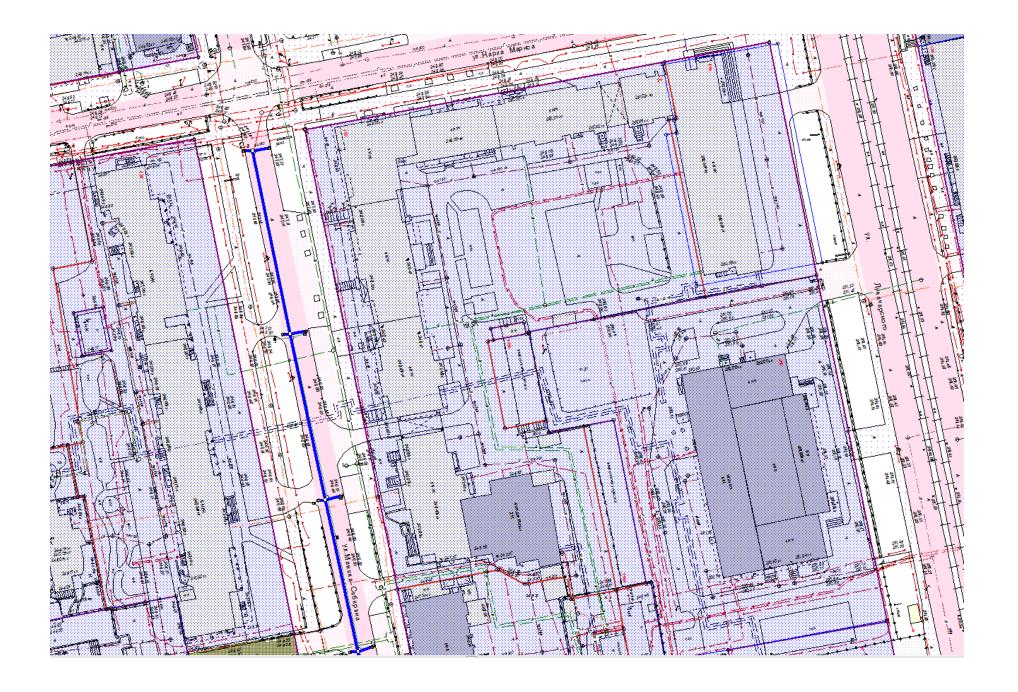

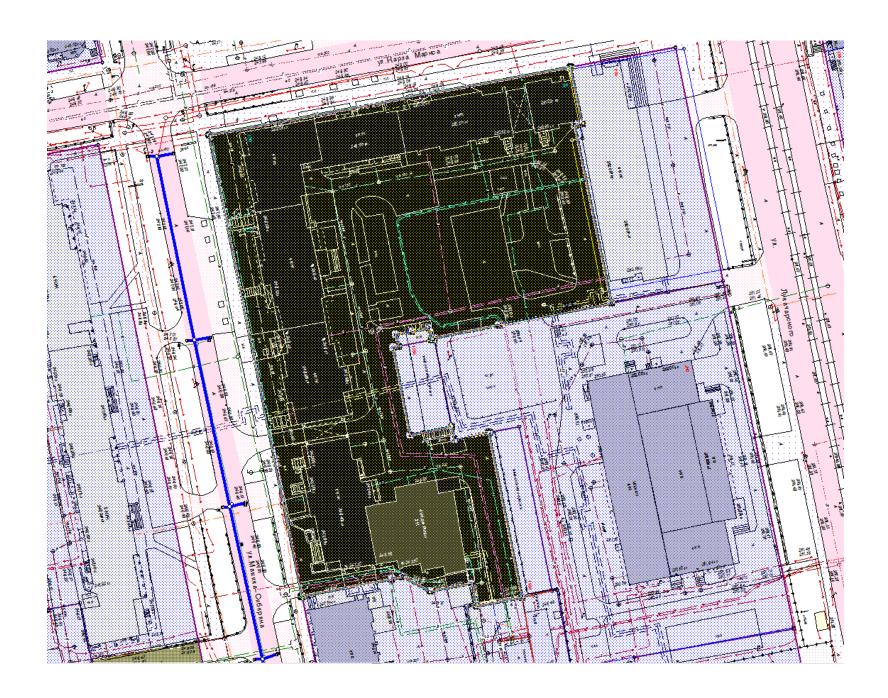

















						проект благоустройства территории по адресу: город Екатеринбург, ул. Карла Маркса, 36, ул. Мамина-Сибиряка, 193						
Изм.	Кол.уч	Лист	№док	Подпись	Дата							
							Стадия	Лист	Листов			
T.A	4/7						<i>ЭП</i>					
H.K	онтр											
Пров	Проверил				Фотофиксация места		ООО "Качелька"					
Разра	Разработал Качелы		элька									

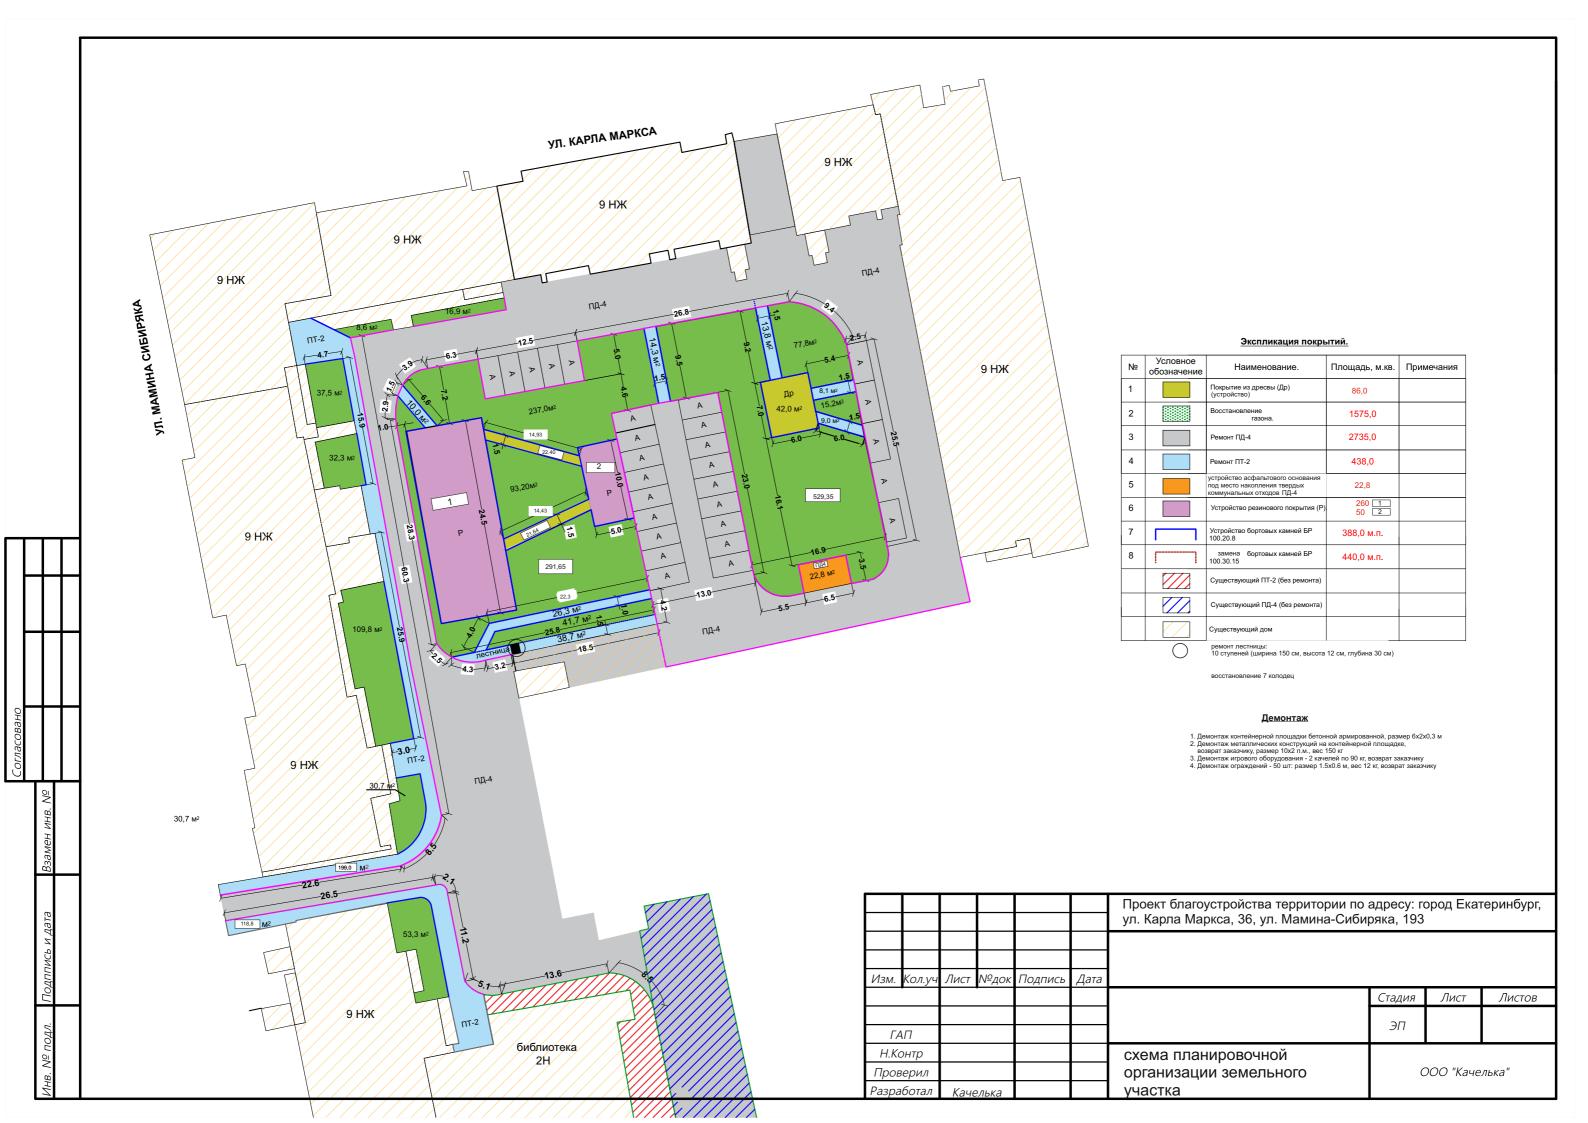

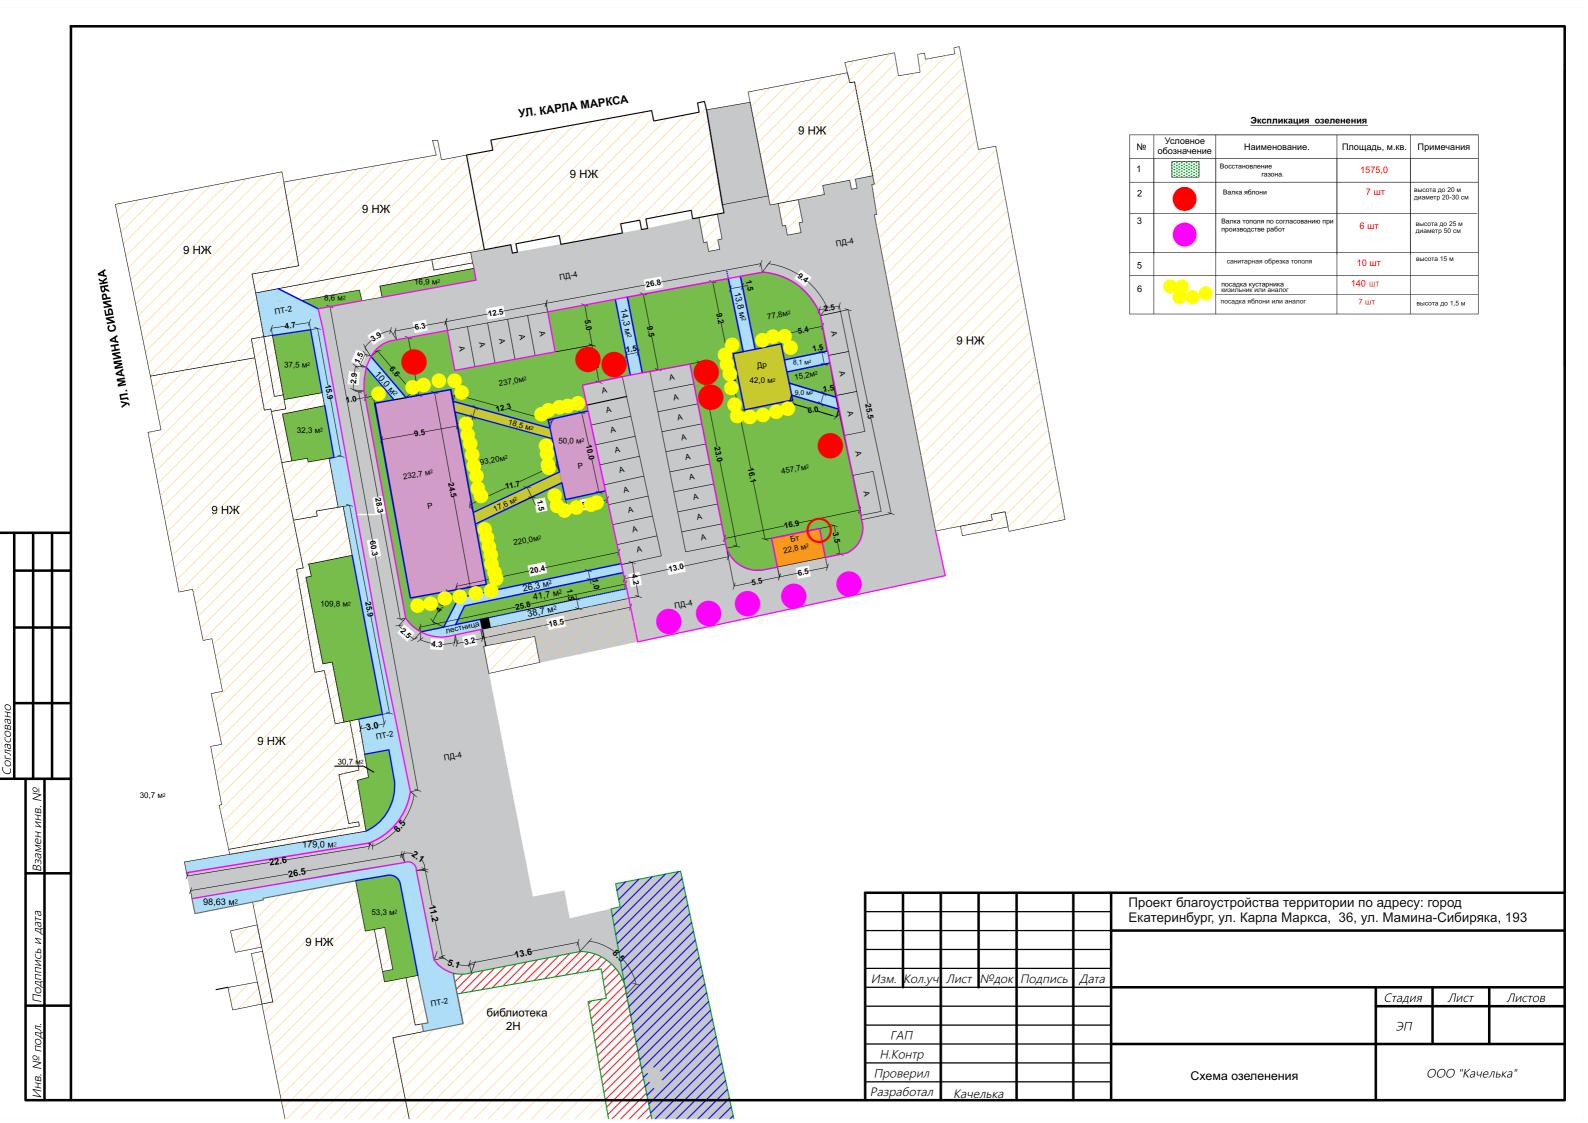

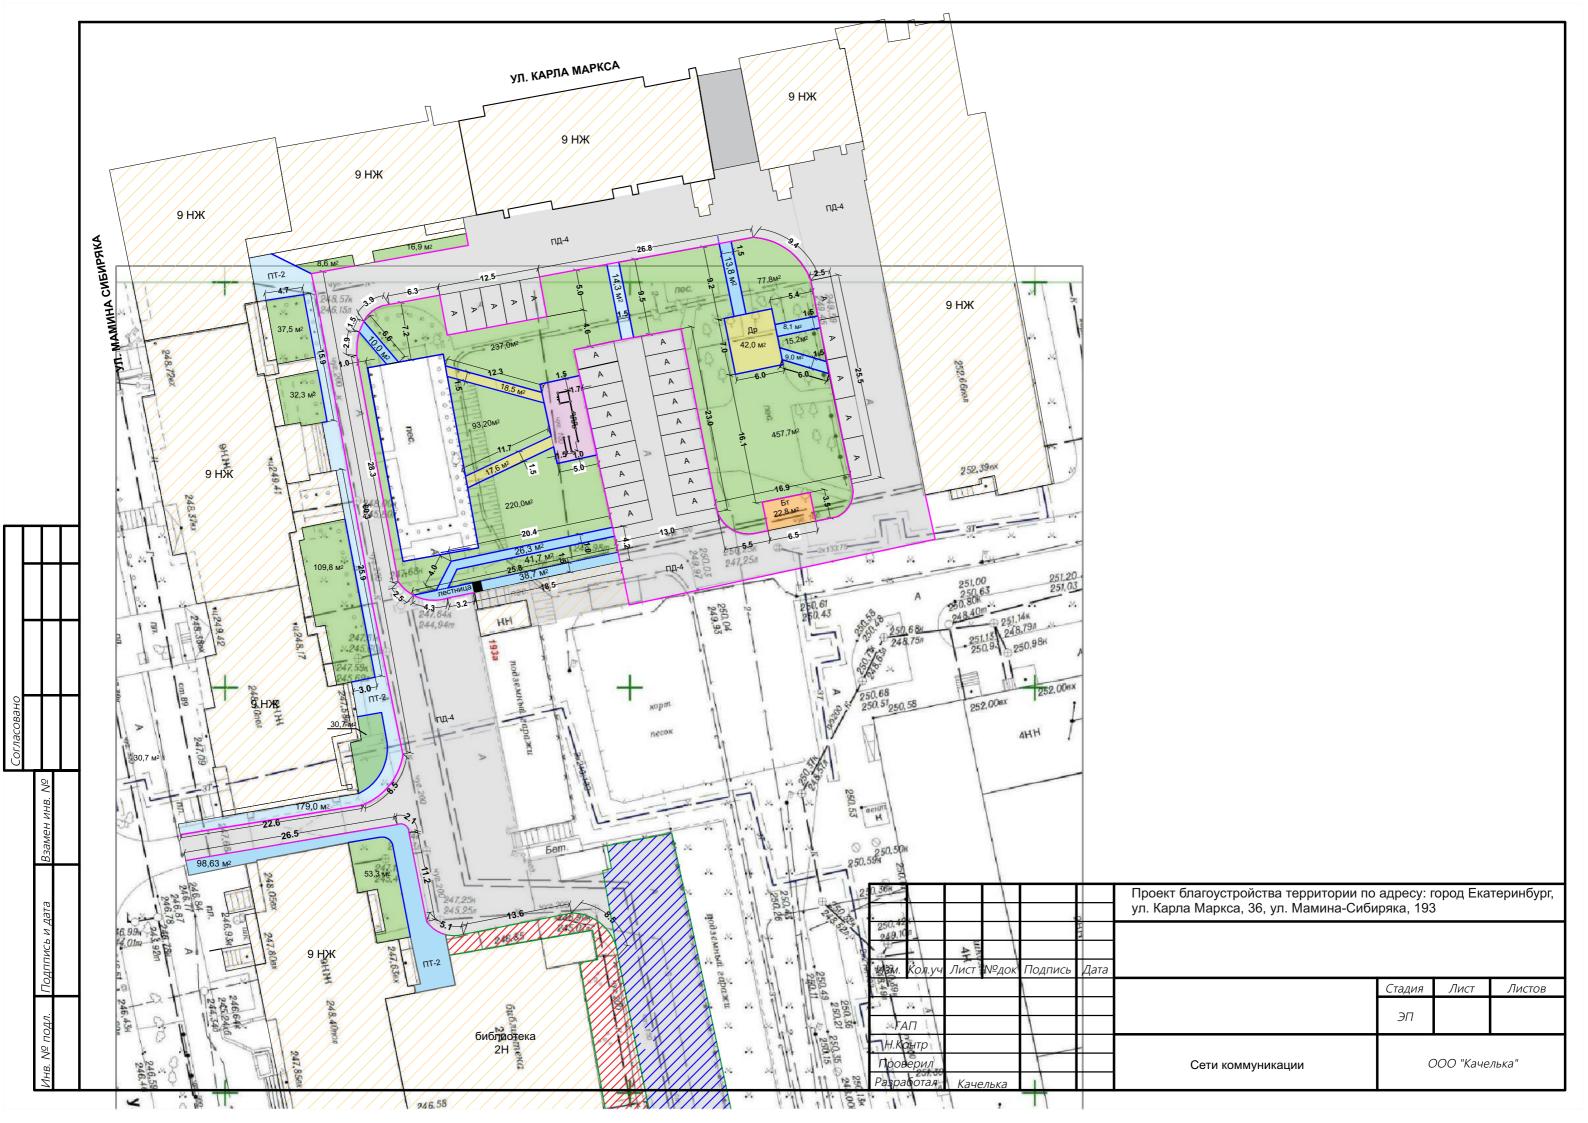


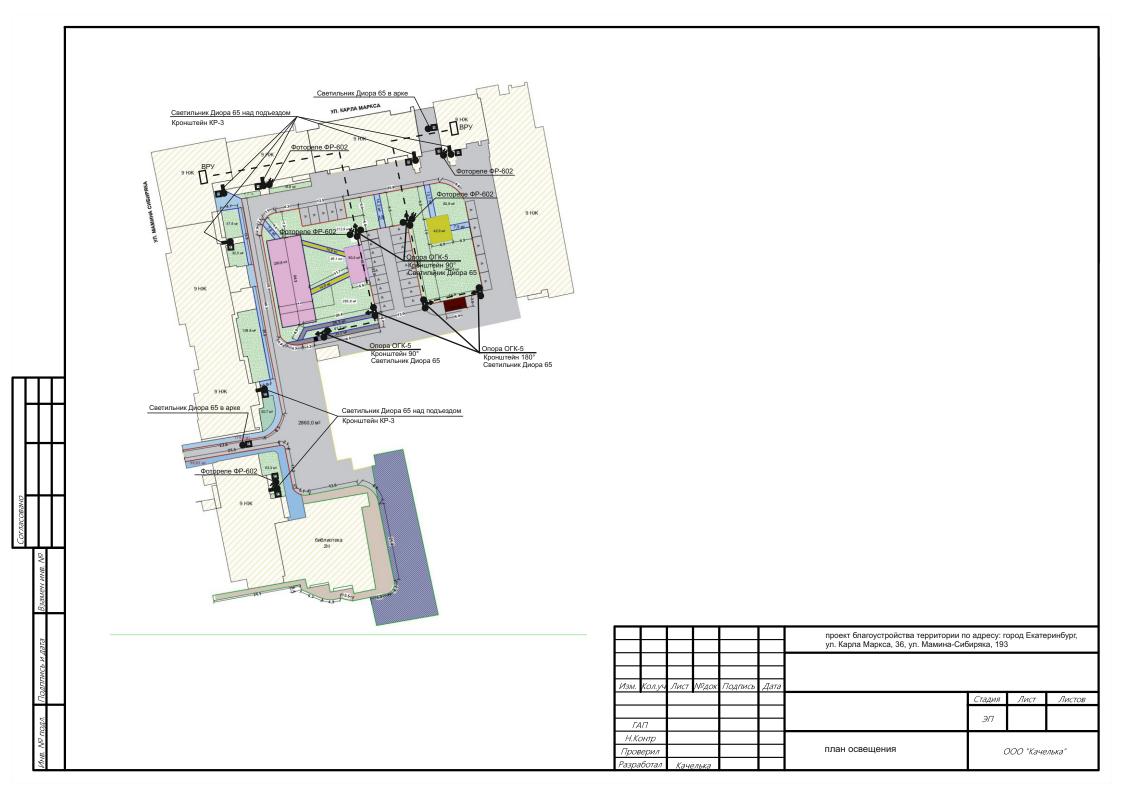


Ведомость объёмов работ наружное электроосвещение Благоустройство территории г. Екатеринбург, ул. К.Маркса, 36, Мамина-Сибиряка, 193.


№ пп	Наименование работ	Ед. изм.	Кол-во	Формула расчёта, расчёт объёмов работ и расхода материалов
1	2	3	4	5
Уст	пановка опор ОГК-5 -6 шт			
1	Копание ям вручную 3 группа грунтов	ШТ	6	Объем 0,5*0,5*1,5
2	Погрузка вручную грунта в машину вывоз на 27 км с утилизацией	ТН	4,05	0,5*0,5*1,5*6*1,8
3	Устройство щебеночного основания фундамента опор	м3	0,96	Объем 0,4*0,4*0,25*6 Щебень М 800, фракция 5-10 мм
4	Устройство бетонных фундаментов под опору	м3	1,2	Объем 0,4*0,4*1,25 *6 Бетон (БСТ), класс В15 (М200) F150
5	Установка стальных конструкций в бетоне	1 т	0,1324	3ДФ Bec 22,07 кг/шт
	Установка опоры	1 т		Опора граненая ОГК-5 Вес 43 кг/шт
7	Монтаж кронштейна двухрожковый	ШТ	6	КронштейнК2-1.0-1.5-90-1 двухрожковый -3 шт; Кронштейн К2- 1.0-1.5-180-1 двухрожковый -3 шт
8	Монтаж светильников	ШТ	12	Диора 65 светодиод. свет-к Diora
9	Монтаж кабеля в опоре	M	106	Кабель ВВГнг-LS, 3х1,5 мм2 Объем (8м.*2+5м.)*2+(8м.*2)*10=202м
10	Монтаж выключателей автоматических с подключением	ШТ	6	Выключатель автоматические ВА47-29 1Р 16А, DIN-рейка металлическая ТН 35/7,5 длиной 300 мм, подключение жил 24*3; бирка кабельная ф55-27 шт
11	Установка коробок	ШТ	2	Коробка распределительная 85х85х40мм IP55 серая
	Установка фотореле	ШТ	2	Фотореле ФР-602
	емление опор ОГК		•	
13	Заземлитель горизонтальный из стали: полосовой сечением 160 мм2	M		Сталь полосовая: 40х4 мм, Вес 1.256кг/м.п.
14	Заземлитель вертикальный из угловой стали размером: 50x50x5 мм	ШТ	6	Уголок горячекатаный, размер 50х50 мм Вес 3,77 кг /м.п18м
кабе	ельная линия			
	Разработка грунта вручную в траншеях 3 группа грунтов	м3		Длина 141м Ширина 0,5м Глубина 1,0м
16	Погрузка вручную грунта в машину (объем песка) и вывоз на 27км с утилизацией	ТН	38,07	Длина 141м Ширина 0,5м Глубина 0,3м
17	Прокладка сигнальной ленты в траншее	м/п	141	Лента сигнальная «Электро» с логотипом «Осторожно кабель» ЛСЭ-300 (100 мх300 мм)
18	Устройство трубопроводов из полиэтиленовых труб с прокладкой кабеля и устройством песчаного основания	м/п	141	Трубы гладкие одностенные легкие из ПНД, диаметром 32 мм 141м/п; Песок из отсева М400 -141*0,3*0,5; кабель АВВГнг-LS, 3 х4 -141 м/п
19	Прокладка кабеля в фундамент опоры	м/п	9	кабель ABBГнг-LS 3x4 – 1,5*6=9м
20	Обратная засыпка траншеи с уплотнением	м3	49,35	Объем 70,5м3-21,15м3

1	2	3	4	5
Каб	ельная линия дом			
21	Сверление установками алмазного бурения в железобетонных конструкциях горизонтальных отверстий глубиной 600 мм диаметром: 55 мм	ШТ	2	
22	Монтаж гильзы с гермитизацией прохода	ШТ	2	Труба ВГП ф50 -1,1 мТрубка термоусаживаемая ТУТ 70/35 мм - 0,5м Гильзы соединительные
23	Прокладка труб гофрированных ПВХ с креплением и затягиванием кабеля	М	106	Трубы ПВХ (IP55) серии FL, ф 25 мм , Клипса для крепежа трубы, ф25мм, кабель ABBГнг-LS 3х4
	Монтаж кабеля в подвале по стене на скобах	М	106	кабель АВВГнг-LS 3х4
Мон	нтаж светильников над подъездами №1,2,3,4,5,6,7 и	в арках		
25	Монтаж светильников на кронштейне	шт	9	Диора Unit 65 светодиод. свет-к Diora 9 шт; Кронштейн настенный КР-3 с переменным углом наклона+-7 шт
26	Установка коробок	ШТ	12	Коробка распределительная 85х85х40мм IP55 серая
27	Установка фотореле	ШТ	3	Фотореле ФР-602
28	Прокладка труб гофрированных ПВХ с креплением и затягиванием кабеля	М	261	Трубы ПВХ (IP55) серии FL, ф 25 мм , Клипса для крепежа трубы, ф25мм, кабель ВВГнг-LS, 3х1,5 мм2
29	Монтаж кабеля в подвале по стене на скобах	М	261	кабель АВВГнг-LS 3х4
Дем	онтаж светильников над подъездами №1,2,3,4,5,6,7			,
30	Демонтаж светильника ДРЛ-250	ШТ	7	
31	2.Демонтаж кронштейна светильника ДРЛ-250	ШТ	7	

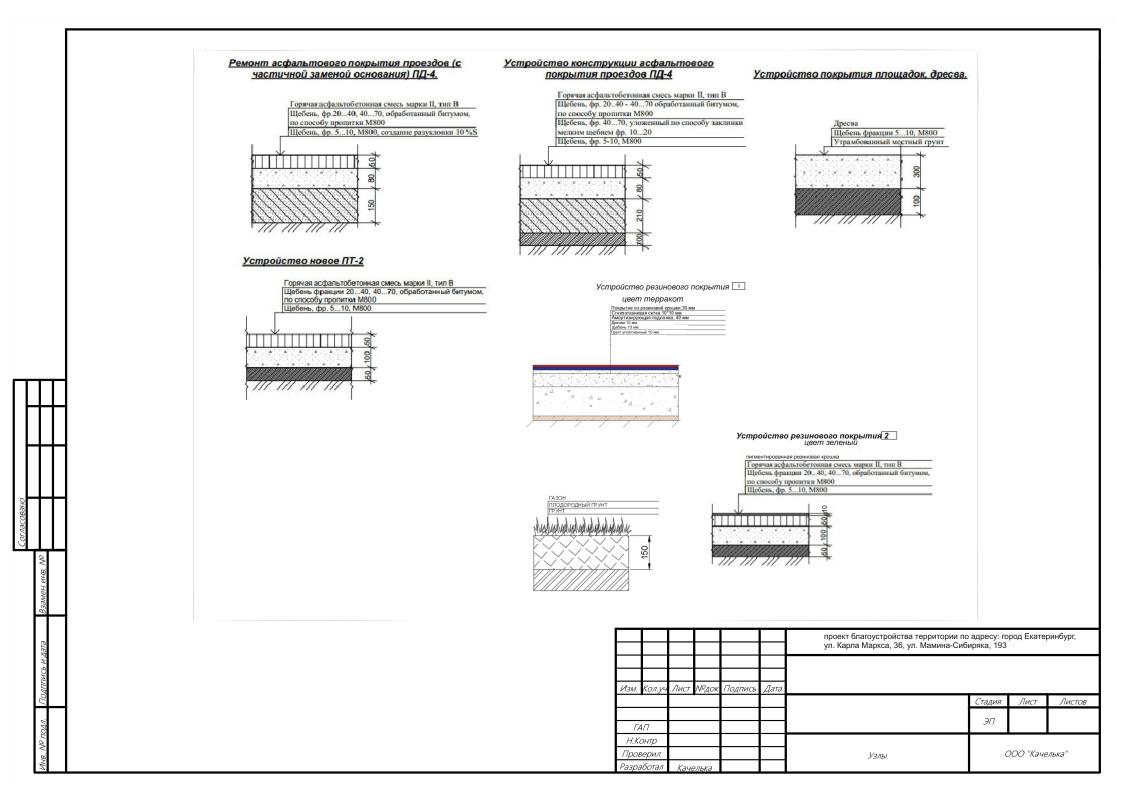

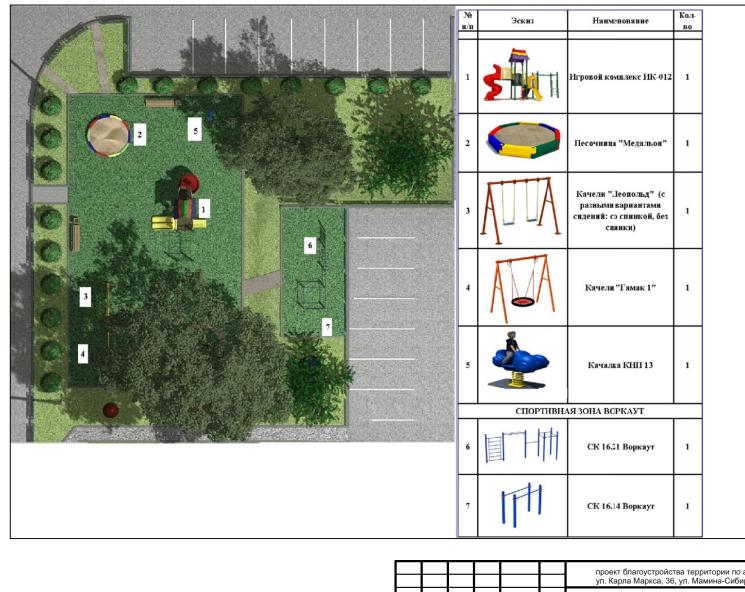

						проект благоустройства территории по адресу: город Екатеринбург, ул. Карла Маркса, 36, ул. Мамина-Сибиряка, 193						
Изм.	Кол.уч	Лист	№док	Подпись	Дата							
							Стадия	Лист	Листов			
ГА	4/7						ЭП					
Н.Контр Проверил						Спецификация оборудования	000 "Качелька"		РЛЬКА"			
Разра	Разработал											

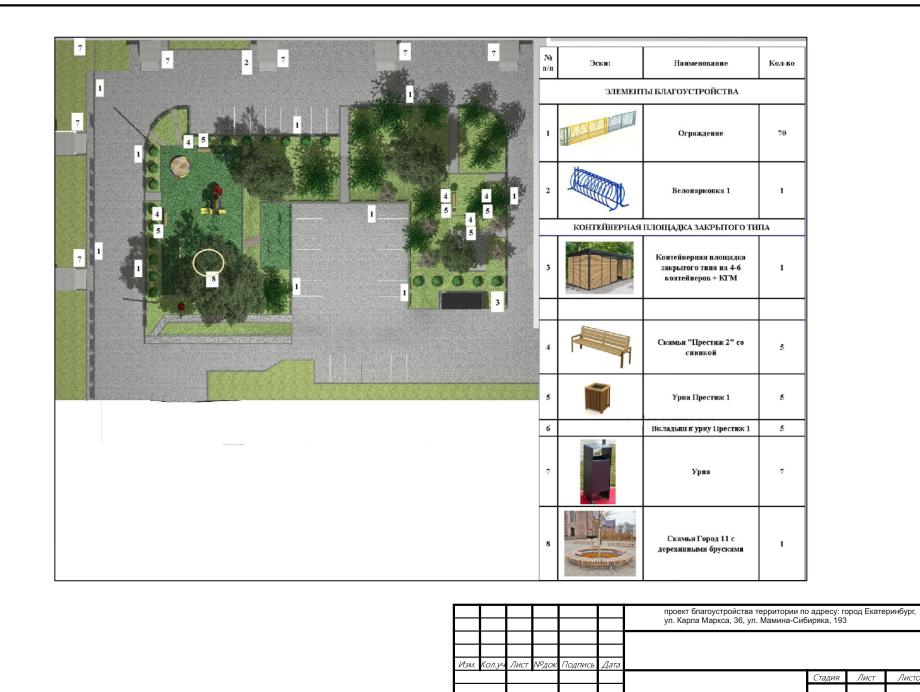

ΓΑ/7

Н.Контр 000 "Качелька" Проверил Спецификация оборудования Разработал

Лист

Листов



						проект благоустройства территории по адресу: город Екатеринбург, ул. Карла Маркса, 36, ул. Мамина-Сибиряка, 193					
Изм.	Кол.уч	Лист	№док	Подпись	Дата						
							Стадия	Лист	Листов		
ΓA	4/7						<i>9</i> /7				
H.K	онтр										
Пров	Проверил			Визуализация	ООО "Качелька"						
Разра	аботал	Каче	елька								



проект благоустройства территории по адресу: город Екатеринбург, ул. Карпа Маркса, 36, ул. Мамина-Сибиряка, 193

Изм. Кол.уч Лист № док Подпись Дата

Стадия Лист Листов

1/AП

Н.Контр
Проверил
Разработал Качелька





проект благоустройства территории по адресу: город Екатеринбург, ул. Карпа Маркса, 36, ул. Мамина-Сибиряка, 193

Изм. Кол.уч. Лист. №док. Подпись. Дата

Стадия. Лист. Листов.

3Л

Н.Контр.
Проверил.

Разработал. Качелька



проект благоустройства территории по адресу: город Екатеринбург, ул. Карла Маркса, 36, ул. Мамина-Сибиряка, 193

Изм. Кол.уч Лист №док Подпись Дата

Стадия Лист Листов

3Л

Н.Контр
Проверил
Разработал Қачелька





проект благоустройства территории по адресу: город Екатеринбург, ул. Карла Маркса, 36, ул. Мамина-Сибиряка, 193 *Изм. Кол.уч Лист №док Подпись Дата Стадия Лист Листов ЭП Н.Контр Проверил Разработал Качелька*